


Worrell Yeung Canal Projects Renovation

Tribeca 2021-2022


ウォレル・ヤン カナル・プロジェクト・リノベーション トライベッカ 2021~2022

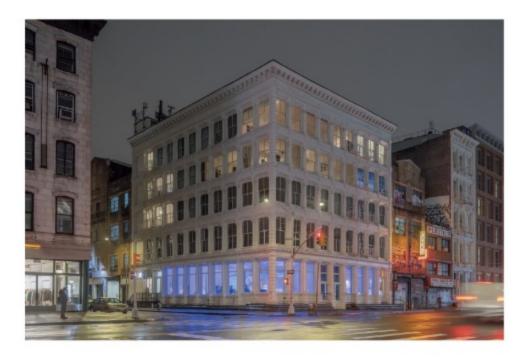

Architecture studio Worrell Yeung has completed the renovation and redesign of 2 floors of a historic landmarked cast-iron building on the corner of Canal and Wooster Street on the border of New York City's SoHo and Tribeca neighborhoods. Originally built as a manufacturing building in 1900, the 5-storey building retains many of its original details including its white façade, original masonry, cast-iron steam radiators, and historical double-hung windows. Worrell Yeung's design restores the original industrial character of the building and contrasting attributes of the ground and basement levels, totaling 557.4 m² (6,000 ft.²), that are occupied by the gallery. A new entry threshold off Canal Street connects the street level to the primary gallery space that both preserves and highlights the minimalist, industrial character of the existing space, particularly the 5 cast-iron columns and 5 wide flange steel columns that were thoughtfully restored.

Light-filled and airy, the space has ceilings that are 4.1 m (131/2 ft.) high, new white oak wood flooring and 2 expansive walls of 14 windows that wrap the street corners of Canal Street and Wooster Street. The downstairs cellar level is darker, with ceilings lower at 2.3 m (7½ ft.) high, and lined with textural materials such as brick and stone from the historical masonry foundation walls, evoking New York City's catacombs and vast underground network of tunnels.

Worrell Yeung removed extraneous elements of the existing space to expose the essential and timeless features of the original building while transforming it into a contemporary gallery space.

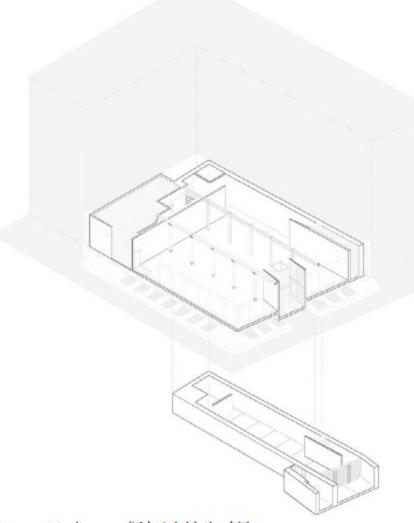

Axonometric diagram/アクソノメトリック図

Credits and Data


Client: Canal Projects


Project title: Canal Projects Renovation

Location: Tribeca, New York City, United States Design: 2021 Completion: 2022 Architect: Worrell Yeung Design team: Max Worrell (founder), Jejon Yeung (founder), Beatriz de Uña Bóveda (project manager), Yunchao Le (project designer) Project team: Geoff Smith, Nick Lancellotti (structure, Silman), Doug Russell, Steven Espinoza (lighting, Lighting Workshop), Larry Green (MEP, Jack Green Associates), James Anzalone (expediter/code consultant, Anzalone Architecture), Hugo Cheng, Kong Leong (contractor, Hugo Construction) Site area: 444 m2 Gross floor area: 488 m²






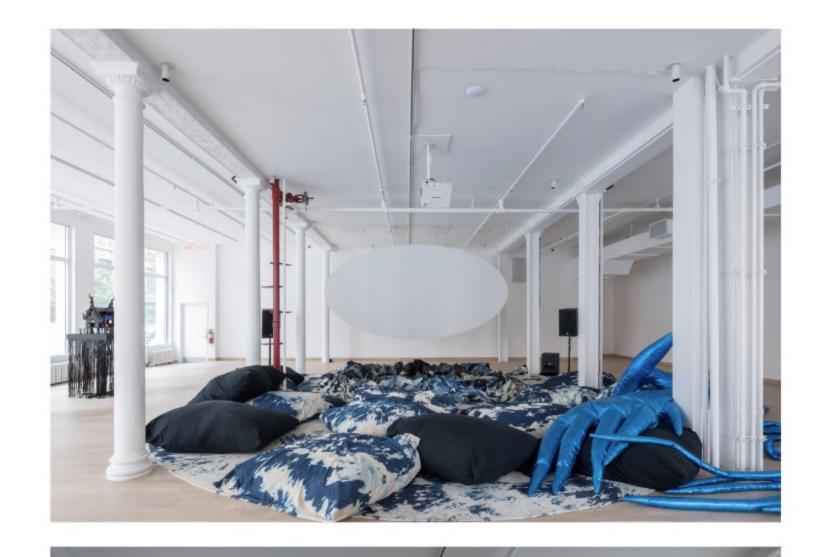

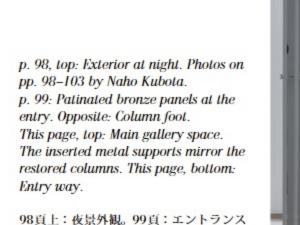

98頁上:夜景外観。99頁:エントランス の緑青付けされた青銅パネル。 左頁:柱の 基部。 本頁、上:メインギャラリー。新た に挿入した金属製の支柱は、修復した柱の デザインを反映している。 本頁、下:入口 の通路。



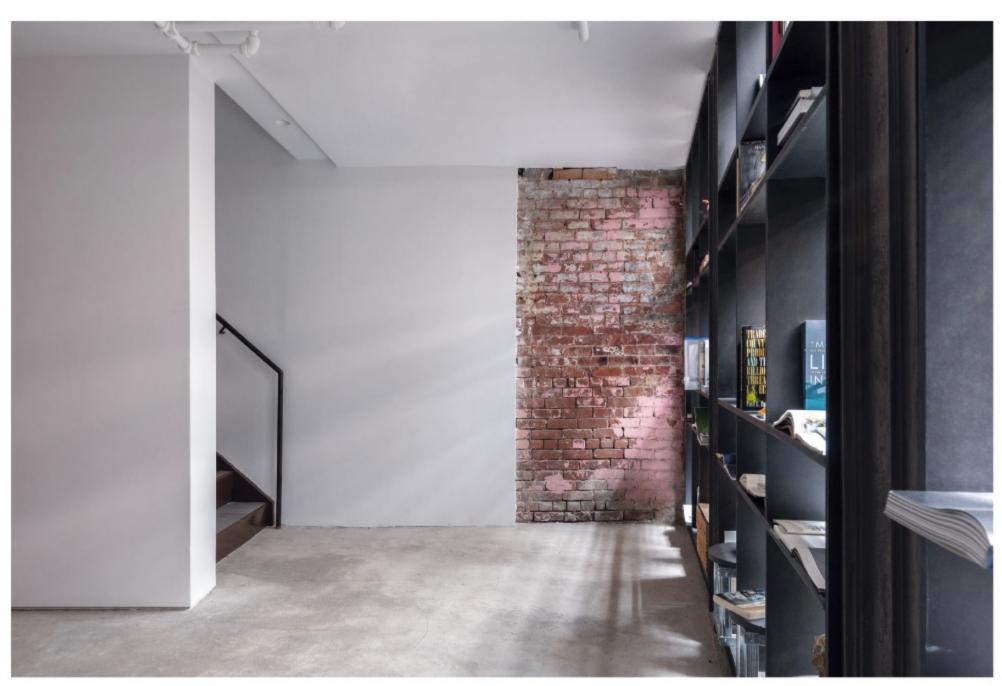



クのソーホーとトライベッカの境界に位置す る、カナル・ストリートとウースター・スト リートの角に建つ歴史的保存指定の鋳鉄建築 のうち、2フロアの改修および再設計を行っ た。この5階建ての建築は、もともと1900 白い外観、煉瓦組積造、鋳鉄製のスチームラ ジエーター、歴史的なダブルハング窓など、 多くのオリジナルディテールが今も残されてリーースペースとして大胆に転換させた。


ウォレル・ヤンは設計において、建物が本 来もっていた産業的な特徴を復元し、ギャ ラリーが入居する地上階と地下階の合計 約560m² (6,000平方フィート) がもつ特徴 との対照性を協調させることを意図した。

カナル・ストリート側に新たに設けた入口は、 ストリートレヴェルから主要なギャラリース ペースへとつながる動線を提供し、既存空間 がもつミニマルかつ産業的な性格を強調して いる。特に、慎重に修復された5本の鋳鉄柱 と5本のH形鋼柱が、その印象を強く支えて いる。

天井高約4.1m (13.5フィート) のギャラリー 空間は新設したホワイトオークのフローリン グと、カナル・ストリートおよびウースター・ ストリートの角を包み込むように配置した14 の大きな窓によって、自然光に満ちた明るく 開放的な雰囲気を実現した。

建築スタジオのウォレル・ヤンは、ニューヨー 一方、地下は天井高が約2.3m (7.5フィート) と低く、暗めの空間で、歴史的な基礎壁に使 われる煉瓦や石材など、質感豊かなマテリア ルが用いられている。その佇まいは、ニュー ヨークのカタコンベや広大な地下トンネル網 を想起させるような空間性をもっている。 年に製造業用ビルとして建設されたもので、ウォレル・ヤンは、既存空間の過剰な要素を

取り除き、建物本来の本質的かつ時代を超え た特徴を露わにすることで、現代的なギャラ

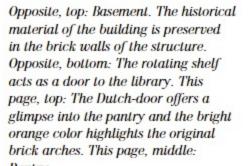

左頁、上:地下階。構造物のレンガ壁は既 存建築の歴史的素材として保存した。 左 頁、下:回転式棚はライブラリーへのドア として機能する。本頁、上:オランダ式ド アはパントリーにつながっており、明るい オレンジ色が既存レンガのアーチを強調し ている。本頁、中:パントリー






Entry
Reception
Gallery space
Stair
Admin office
Office
WC
Library
Pantry
Performance /



Basement plan (scale: 1/300)/地下階平面図 (縮尺: 1/300)

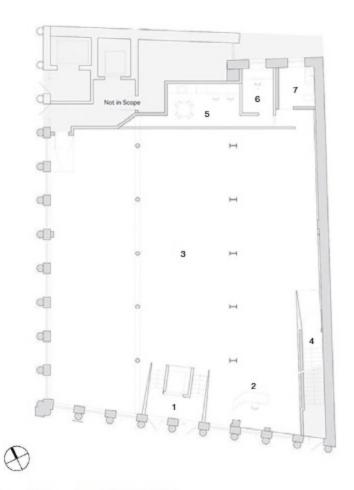

Ground-floor plan/地上階平面図

102